

620026, г. Екатеринбург, ул. 8 Марта, д.13, оф.617. ИНН 6671064042, КПП 667101001, БИК 044525999

Заказчик: Муниципальное казенное учреждение «Благоустройство и жилищно-коммунальное хозяйство Березовского городского округа»

# Комплексное благоустройство дворовой территории в г. Березовский, ул. Гагарина, 2, 2a, 2б

РАБОЧАЯ ДОКУМЕНТАЦИЯ

196.04-03-2018-ГП

Изм.	№ док.	Подп.	Дата



620026, г. Екатеринбург, ул. 8 Марта, д.13, оф.617. ИНН 6671064042, КПП 667101001, БИК 044525999

Заказчик: Муниципальное казенное учреждение «Благоустройство и жилищно-коммунальное хозяйство Березовского городского округа»

# Комплексное благоустройство дворовой территории в г. Березовский, ул. Гагарина, 2, 2a, 2б

РАБОЧАЯ ДОКУМЕНТАЦИЯ

196.04-03-2018-ГП

Директор А.А. Волков

Главный инженер проекта

Е.В. Полуяхтов

Изм.	№ док.	Подп.	Дата

		Содержание общих данных	
Лист	-	Содержание	Лист
1.1	Содержание обц	цих данных	
1.2	Ведомость рабоч	них чертежей основного комплекта	
1.3		·	
1			
-			
		196.04-03-18-Г	 П
Marc IC:	NEW DIANT N. TOURS	г. Березовский, ул. Гага	рина, 2, 2а, 2б
Разраб	ол.уч. Лист N док Подпись 5. Полуяхтов	Дата Комплексное благоустройство	Стадия Лист Листов

Комплексное благоустройство

дворовой территории

Общие данные

Ρ

1.1

TEXOCHOBA

Подпись и дата Взаим. инв. М

Инв. N подл.

Нор.контр. Волков

Полуяхтов

Полуяхтов

Нач.отд.

ГИП

Схема генплана. М1:1000     Схема демонтажа, ремонта покрытий, бортовых камней и колодцев. М1:1000     Разбивочный план проездов, тротуаров, дорожек, площадок. План расположения малых архитектурных форм и переносных изделий. М1:500     Приложения:     Приложение 1. Сводная ведомость объемов работ     Приложение 2. Устройство фундаментов под малые архитектурные формы	
3 Схема демонтажа, ремонта покрытий, бортовых камней и колодцев. М1:1000  Разбивочный план проездов, тротуаров, дорожек, площадок. План расположения малых архитектурных форм и переносных изделий. М1:500  Приложения:  Приложение 1. Сводная ведомость объемов работ Приложение 2. Устройство фундаментов под малые архитектурные	
М1:1000 Разбивочный план проездов, тротуаров, дорожек, площадок. План расположения малых архитектурных форм и переносных изделий. М1:500 Приложения: Приложение 1. Сводная ведомость объемов работ Приложение 2. Устройство фундаментов под малые архитектурные	
4 Разбивочный план проездов, тротуаров, дорожек, площадок. План расположения малых архитектурных форм и переносных изделий. М1:500 Приложения: Приложение 1. Сводная ведомость объемов работ Приложение 2. Устройство фундаментов под малые архитектурные	
Приложение 1. Сводная ведомость объемов работ Приложение 2. Устройство фундаментов под малые архитектурные	
Приложение 2. Устройство фундаментов под малые архитектурные	
Приложение 2. Устройство фундаментов под малые архитектурные формы	
<u> </u>	

### ОБЩИЕ УКАЗАНИЯ

- 1. Система высот Балтийская.
- 2. Система координат местная.
- 3. Данным проектом предусматривается комплексное благоустройство дворовой территории домов №2, 2а, 2б по ул. Гагарина г. Березовский.
- 4. План благоустройства территории выполнен на основании разбивочного плана.


Проектом благоустройства принято:

- устройство проездов из горячего асфальтобетона, тип ПД-4\* с установкой бетонного бортового камня БР 100.30.15;
- устройство тротуара из асфальтобетона, тип ПТ-2 с установкой бортового камня БР100.20.8;
- устройство отмостки из асфальтобетона, тип ПТ-1 с установкой бортового камня БР100.20.8;
- устройство газонов;
- установка светильников;
- замена скамеек и урн у подъездов на новые;
- ремонт 9 колодцев.
- 5. Освещение дворовой территории:
- установка светильников ДБП-12w с оптико-акустическим датчиком 4000К 900Лм IP65 или аналогичный у подъездов жилого дома №2 (4 штуки), у подъездов жилого дома №2б (1 штука) в замен существующих. Для монтажа светильников учесть сверление стены толщиной 510мм,

для монтажа светильников учесть сверление стены толщинои 510мм, прокладку кабеля СИП-1 1x16+1x25-0,6/1,0 10м, гофру 2м для прохода стены и прокладки кабеля по фасаду здания.

Работы по демонтажу старых светильников будут произведены силами заказчика.


							400 04 00 40 55	Лист
							196.04-03-18-111	1.3
'l l	Изм.	Кол.	Лист	N док	Подпись	Дата		1.5
								196.04-03-18-ГП

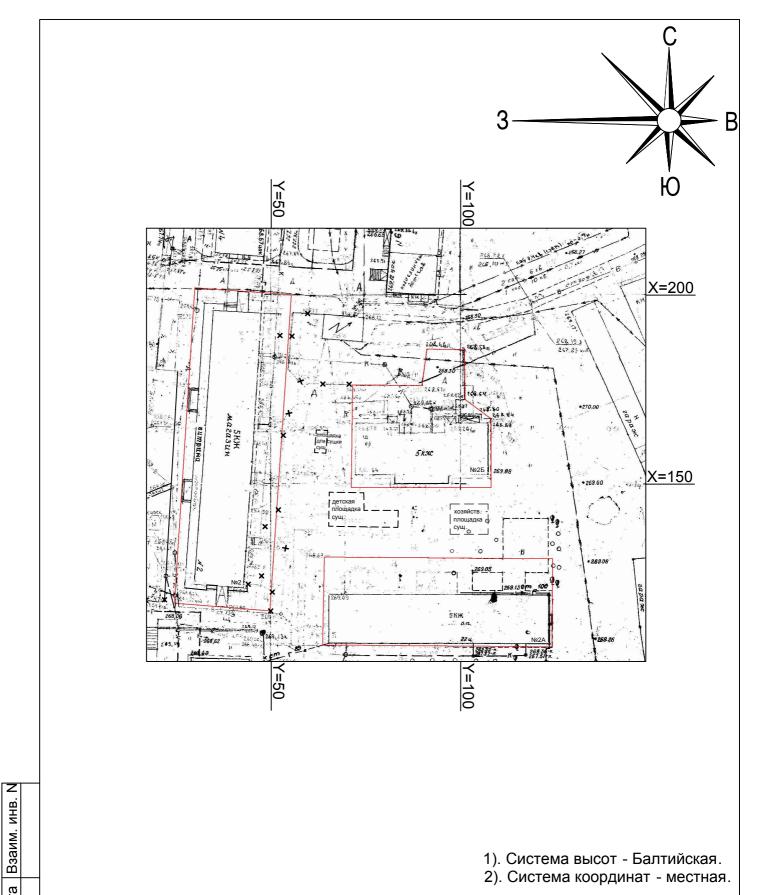


1	). Система выс	от - Баптийска	aa
- 1,	). Система выс	от - ралтииска	ıН.


2). Система координат - местная.

ו יין	- 1													
и дата								196.04-03-18-ГП						
Подпись		Иом	You var	Пиот	Мпок	Подпись	Пата	г.Березовский, ул. Гагарина 2, 2а,2б						
ı⊏l		VI3IVI.	кол.уч.	TINCI	пидок.	подпись	дата							
		Разр	аб.	Полуяхтов		Полуяхтов		Полуяхтов			Комплексное благоустройство	Стадия	Лист	Листов
47.	Нор.контр. Волков Нач.отд. Полуяхт		Волко	олков			дворовой территории Р 2			3				
0			ахтов			дворовой территории	Г		3					
									TEXOCHOBA					
Инв.								Схема генплана. М1:1000						
i I				I					1					

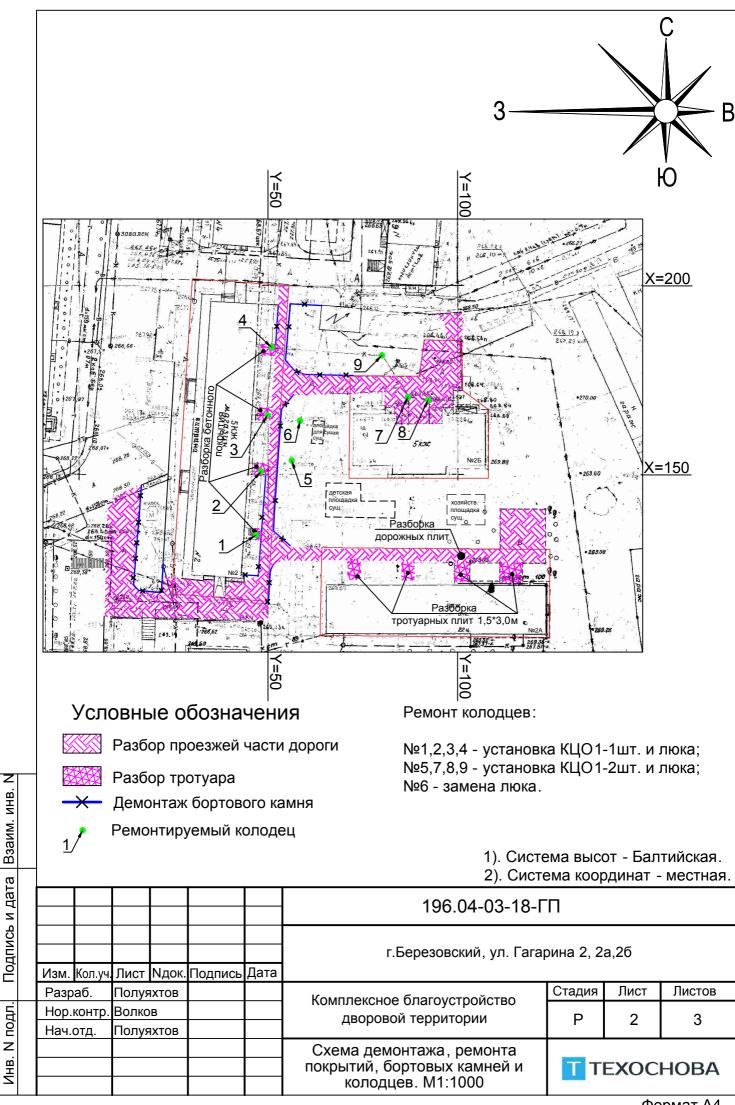

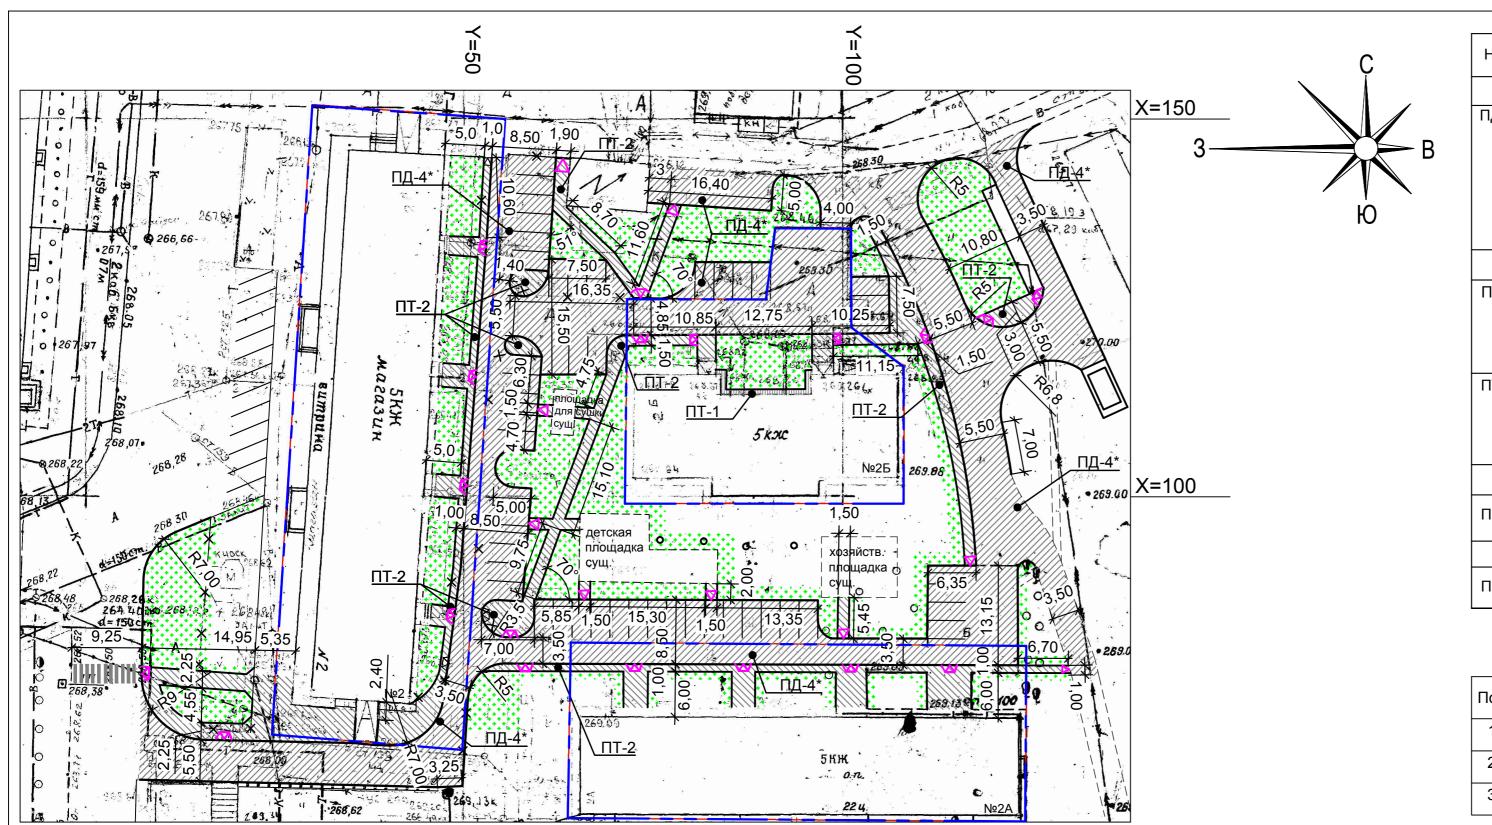



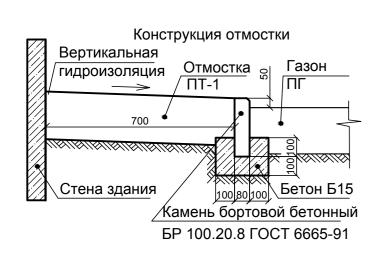

Тротуар ПТ-2

Бетон В15

Покрытие ПП-2

Подпись и дата Взаим. инв. N

Инв. N подл.


Газон 🕃

100100100

бетонный БР100.20.8

 $^{\prime}$ Камень бортовой

ΓΟCT 6665-91

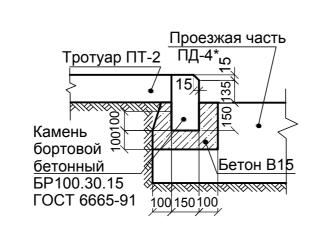


### Проезжая часть Тротуар ПТ-2 Покрытие ПП-2 ПД-4\* ω Газон Бетон В15 Бетон В15 100 150 100 100100100 УКамень бортовой Камень бортовой бетонный БР 100.30.15 бетонный БР100.20.8 ΓΟCT 6665-91 ΓΟCT 6665-91

## ДЕТАЛЬ УСТРОЙСТВА ПОНИЖЕННОГО БОРДЮРА



## УСТРОЙСТВО ПАНДУСОВ НАПРОТИВ ПОДЪЕЗДОВ ЖИЛОГО ДОМА ГАГАРИНА 2Б

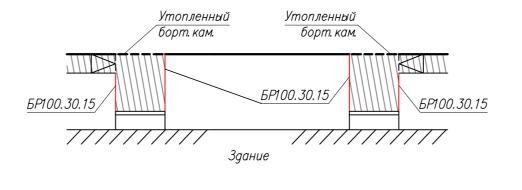

### ДЕТАЛИ ПОКРЫТИЙ <sup>Толщина</sup> Примечание Слои дорожной одежды Сечение Наименование слоя, мм Проезжая часть дорог орячая смесь для плотного ПД-4\* 50 сфальтобетона тип А марки II. Щебень фракции 20...40мм,обработанный эмульсией ЭБК-2 по способу 80 пропитки Щебень фракции 40...70мм уложенный по способу заклинки 300 Уплотненный грунт Тротуары Горячая смесь для плотного асфальтобетона тип В марки II. Основание под отмостку из 50 ПТ-1 а/б устройство 150 щебня фракции 10-20мм отмостки обработанный эмульсией ЭБК-2 по способу пропитки Уплотненный грунт Горячая смесь для плотного асфальтобетона тип В марки II. Основание под отмостку из щебня фракции 10-20мм обработанный эмульсией ЭБК-2 по способу пропитки Уплотненный грунт 50 ПТ-2 а/б 150 Площадки 100 100 Песок ПП-2 песчаное **Цебень фракции 10-20 мм** Уплотненный грунт газон обыкно Растительный грунт 150 ВЕДОМОСТЬ МАЛЫХ АРХИТЕКТУРНЫХ ФОРМ

# И ПЕРЕНОСНЫХ ИЗДЕЛИЙ

Поз	Наименование	Обозначение	Кол	Примечание
1	Скамья	2211	2	КСИЛ или аналог
2	Урна	1311	2	КСИЛ или аналог
3	Светодиодный светильник		5	

План расположения малых архитектурных форм и переносных изделий



Условные обозначения

Понижение бортового камня

——— Граница отвода земельного участка под жилой дом

### Примечание:

- 1). Система высот Балтийская;
- 2). Система координат местная;
- 3). Восстановить газон шириной 0,5-1,0м вдоль границ производства работ;
- 4). Существующее озеленение, попадающее в границы работ, рассадить в ближайший проектируемый газон;
- 5). Выполнить понижение бортового камня на всех устанавливаемых бортовых камнях в местах пересечения с тротуаром

						196.04-03-18-ГП				
		г.Березовский, ул. Га		оина 2, 2	а,2б					
Изм.	Кол.уч.	Лист	Идок.	Подпись	Дата					
Разраб.	Полуя	ахтов			Комплексное благоустройство	Стадия	Лист	Листов		
Нор.	контр.	Волков		Волков			дворовой территории	Р	3	3
Нач.	отд.	Полуя	ахтов			дворовой территории	F	7	7	
						Разбивочный план проездов, тротуаров, дорожек, площадок. План расположения малых архитектурных форм и переносных изделий. М1:500	<b>T</b>	EXOC	НОВА	

# Сводная ведомость объемов работ в границах земельного участка жилого дома

Nº	Наименование		Адрес	Гагарина, 2	Гагарина, 2а	Гагарина, 26	Внутри- дворовое пространство	
				Ед. изм.	Кол-во	Кол-во	Кол-во	Кол-во
		1. Под	цготовит	ельные раб	оты	<u> </u>		
1	Разборка сущ. дорожных плит 1,5*6,0м			M²/ШТ.	234/26	180/20	-	36/9
2	Разборка сущ. дорожного покрытия ПД-4*			M <sup>2</sup>	80	-	350	620
3	Разборка сущ. бортового камня БР 100.30.15	5		М	41	-	-	140
4	Разборка сущ. тротуарных плит 1,5*3,0м			м²/шт.	-	45/10	-	-
5	Разборка бетонного тротуарного покрытия П	IT -2		M <sup>2</sup>	41	-	-	-
6	Ремонт канализационных колодцев			№ колодцев	1-4	-	7, 8	5, 6, 9
		2	. Землян	ые работы				
1	Устройство дорожного корыта ПД -4* глубин	ой 0,43м		$M^2/M^3$	-	-	-	1334/574
2	Устройство корыта под тротуар ПТ -2, глубин	ной 0,20м		$M^2/M^3$	4/1	92/18	39/8	448/90
3	Устройство корыта под газон ПГ, глубиной С	),15м :		$M^2/M^3$	219/33	80/12	122/18	1196/179
4	Устройство корыта под отмостку ПТ -1, глуби	иной 0,20м	l:	$M^2/M^3$	-	-	13/3	-
5	Устройство корыта под площадки ПП <i>-</i> 2, глуб	м:	$M^2/M^3$	-	-	-	141/28	
6	Устройство корыта под БР 100.30.15, шир. 0,	,35м, глуб.	0,35м:	$M^2/M^3$	15/5	22/8	22/8	140/49
7	Устройство корыта под БР 100.20.8, шир. 0,2	28м, глуб. (	0,40м :	$M^2/M^3$	24/10	23/9	13/5	97/39
			3. Авт	одороги	•	•	•	
1	Устройство асфальтобетонного покрытия ПД	Д-4*		M <sup>2</sup>	156	177	237	1990
2	Устройство бетонного бортового камня. Тип	БР100.30	.15	М	84	62	48	540
			4. Tpc	отуары				
1	Устройство тротуара из асфальтобетона ПТ	-2		M <sup>2</sup>	203	137	39	448
2	Устройство бетонного бортового камня . Тип	БР100.20	.8 ПТ-2	М	87	82	29	272
3	Устройство бетонного бортового камня . Тип	БР100.30	.15 ПТ-2	М	-	-	15	-
4	Устройство отмостки из асфальтобетона ПТ	·-1		M <sup>2</sup>	-	-	13	-
5	Устройство бетонного бортового камня. Тип	БР100.20	.8 ПТ-1	М	-	-	18	-
			5. Пло	ощадки				
1	Площадки (детские, спортивные, хозяйствен	 ные): ПП-	2	M <sup>2</sup>	-	_	-	141
2	Устройство бетонного бортового камня . Тип	БР100.20	.8 ПП-2	M	-	-	-	73
			6. Озел	пенение	1	1	1	
1	Газон обыкновенный ПГ			M <sup>2</sup>	219	80	122	1196
		7. Маль	ые архит	ектурные ф	ормы	1	1	1
Nº	Наименование	Артикул	Прин	иечание	Кол-во	Кол-во	Кол-во	Количество
1	Скамья	2211	КСИЛ	или аналог	-	2	-	-
2	Урна	1311	КСИЛ	или аналог	-	2	-	-
3	Светодиодный светлиьник	1		ШТ.	4	1	1	


7	ľ
Взаим. инв. 1	
Подпись и дата	
Инв. N подл.	

	Коп	 	Полпись	

Приложение N2

Устройство фундаментов под малые архитектурные формы

Фундамент под скамью 2211 6шт. на элемент

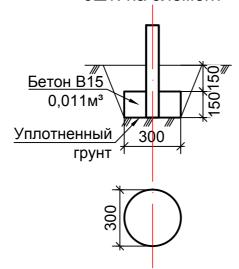

Подпись и дата Взаим. инв. N

Инв. N подл

Фундаменты разработаны по паспортам изделий. Фундамент под урну не требуется.

Изм.	Кол.	Лист	N док	Подпись	Дата

196	$04_{-}$	<b>M3-1</b>	1 R_[	ΤП
100	.UT	UU	101	

Лист